

实名

签名

项目负责人

专业负责人

设计人

注册(执业)章  
中华人民共和国一级注册建筑师  
姓名: 张梦磊  
注册号: 3303357-006  
有效期: 至2027年01月

预留章  
浙江磊众工程管理有限公司  
防火设计自审专用章  
设计证书号 甲级建筑 A233033570

审图章

竣工章

版权所有, 不得复制、套用。  
ALL RIGHTS RESERVE, DON'T COPY, REPRODUCED.

磊众设计  
LEI ZHONG DESIGN

浙江磊众工程管理有限公司  
ZHEJIANG LEI ZHONG ENGINEERING MANAGEMENT CONSTRUCTION CO., LTD

■ 建筑行业(建筑工程)甲级 A233033570

2

1

全套施工图供审查单位审查

版本  
VERSION

出图事由

类别  
CATEGORY

姓名  
NAME

签名  
SIGNED

项目负责  
CHIEF DESIGNER

张梦磊

张梦磊

审定  
APPROVAL

项苏奎

项苏奎

审核  
EXAMIN

项苏奎

项苏奎

专业负责  
PRO.ENG

张梦磊

张梦磊

校对  
CHECK

周柏青

周柏青

设计  
DESIGN

严刘舒联

严刘舒联

专业会签  
COORDINATION

建筑  
ARCHI

给排水  
PLUMBING

暖通  
HVAC

结构  
STRUCT

电气  
ELEC

装修  
DECORATION

建设单位  
CLIENT

江苏同合电气有限公司

项目名称  
PROJECT

江苏同合电气有限公司检测车间项目

子项名称  
ITEM NAME

总平面图

图名  
TITLE

总平面图

设计阶段  
DESIGN PHASE

施工图

项目编号  
PROJECT NO

专业  
PROFESSIONAL

建筑

子项编号  
ITEM NO

00


比例  
PROPORTION

1:100

出图日期  
DATE

2025.06

图号  
DRAWING NO

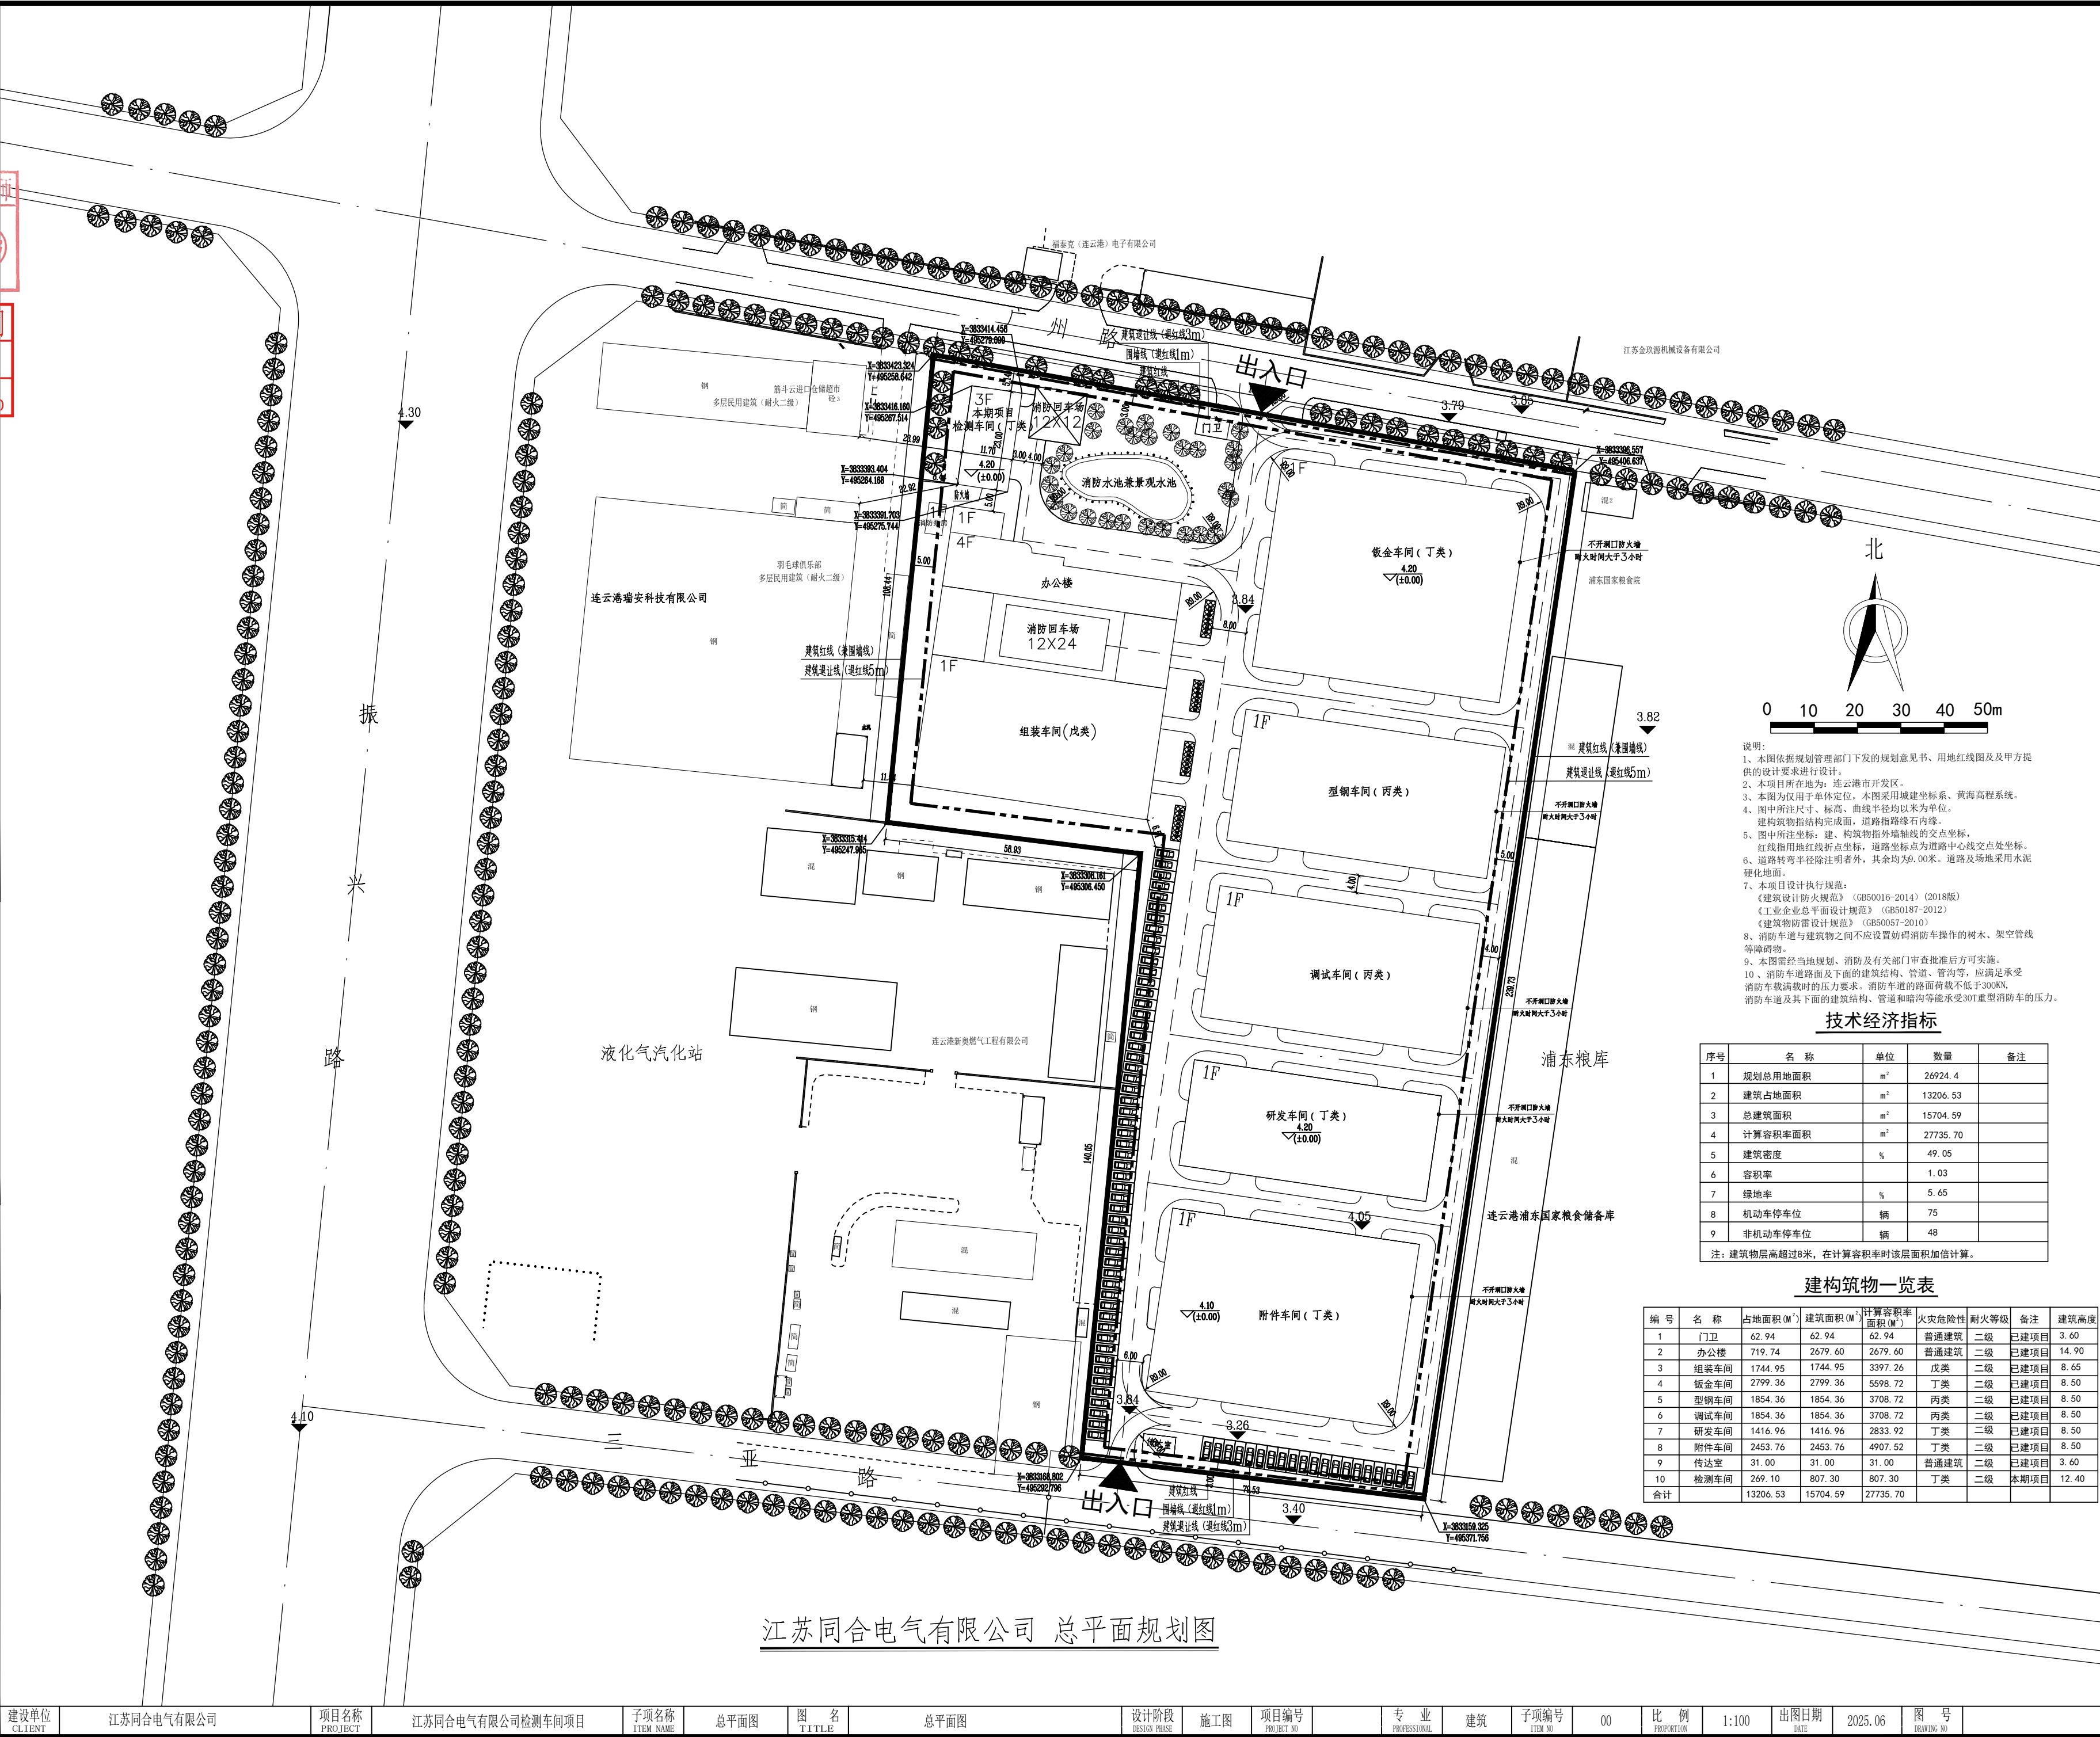

- 说明:
- 1、本图依据规划管理部门下发的规划意见书、用地红线图及甲方提供的设计要求进行设计。
  - 2、本项目所在地为: 连云港市开发区。
  - 3、本图为仅用于单体定位, 本图采用城建坐标系、黄海高程系统。
  - 4、图中所注尺寸、标高、曲线半径均以米为单位。
  - 5、图中所指坐标: 建、构筑物指外墙轴线的交点坐标, 红线指用地红线折点坐标, 道路坐标点为道路中心线交点处坐标。
  - 6、道路转弯半径除注明者外, 其余均为9.00米。道路及场地采用水泥硬化地面。
  - 7、本项目设计执行规范: 《建筑设计防火规范》(GB50016-2014) (2018年版) 《工业企业总平面设计规范》(GB50187-2012) 《建筑物防雷设计规范》(GB50057-2010) 《消防车道与建筑物之间不应设置妨碍消防车操作的树木、架空管线等障碍物》。
  - 8、消防车道与建筑物之间不应设置妨碍消防车操作的树木、架空管线等障碍物。
  - 9、本图需经当地规划、消防及有关部门审查批准后方可实施。
  - 10、消防车道路面及下面的建筑结构、管道、管沟等, 应满足承受消防车满载时的压力要求。消防车道的路面荷载不低于300KN, 消防车道及其下面的建筑结构、管道和暗沟等能承受30T重型消防车的压力。

技术经济指标

序号	名称	单位	数量	备注
1	规划总用地面积	m <sup>2</sup>	26924.43	
2	建筑占地面积	m <sup>2</sup>	13206.53	
3	总建筑面积	m <sup>2</sup>	15704.59	
4	计算容积率面积	m <sup>2</sup>	27735.70	
5	建筑密度	%	49.05	
6	容积率		1.03	
7	绿地率	%	5.65	
8	机动车停车位	辆	75	
9	非机动车停车位	辆	48	

注: 建筑物层高超过8米, 在计算容积率时该层面积加倍计算。

建筑物一览表

编号	名称	占地面积(M <sup>2</sup> )	建筑面积(M <sup>2</sup> )	计算容积率面积(M <sup>2</sup> )	火灾危险性	耐火等级	备注	建筑高度
1	门卫	62.94	62.94	62.94	普通建筑	二级	已建项目	3.60
2	办公楼	719.74	2679.60	2679.60	普通建筑	二级	已建项目	14.90
3	组装机	1744.95	1744.95	3397.26	戊类	二级	已建项目	8.65
4	钣金车间	2799.36	2799.36	5598.72	丁类	二级	已建项目	8.50
5	型钢车间	1854.36	1854.36	3708.72	丙类	二级	已建项目	8.50
6	调试车间	1854.36	1854.36	3708.72	丙类	二级	已建项目	8.50
7	研发车间	1416.96	1416.96	2833.92	丁类	二级	已建项目	8.50
8	附件车间	2453.76	2453.76	4907.52	丁类	二级	已建项目	8.50
9	传达室	31.00	31.00	31.00	普通建筑	二级	已建项目	3.60
10	检测车间	269.10	807.30	807.30	丁类	二级	本期项目	12.40
合计		13206.53	15704.59	27735.70				

江苏同合电气有限公司 总平面规划图